

Instalacja wentylacji mechanicznej wywiewnej – przekrój B-B


PRZEKRÓJ PIONOWY

B-B

wentylacja

142,84 rzedna posadzki piwnicy

145,30 rzedna dna kanału went.

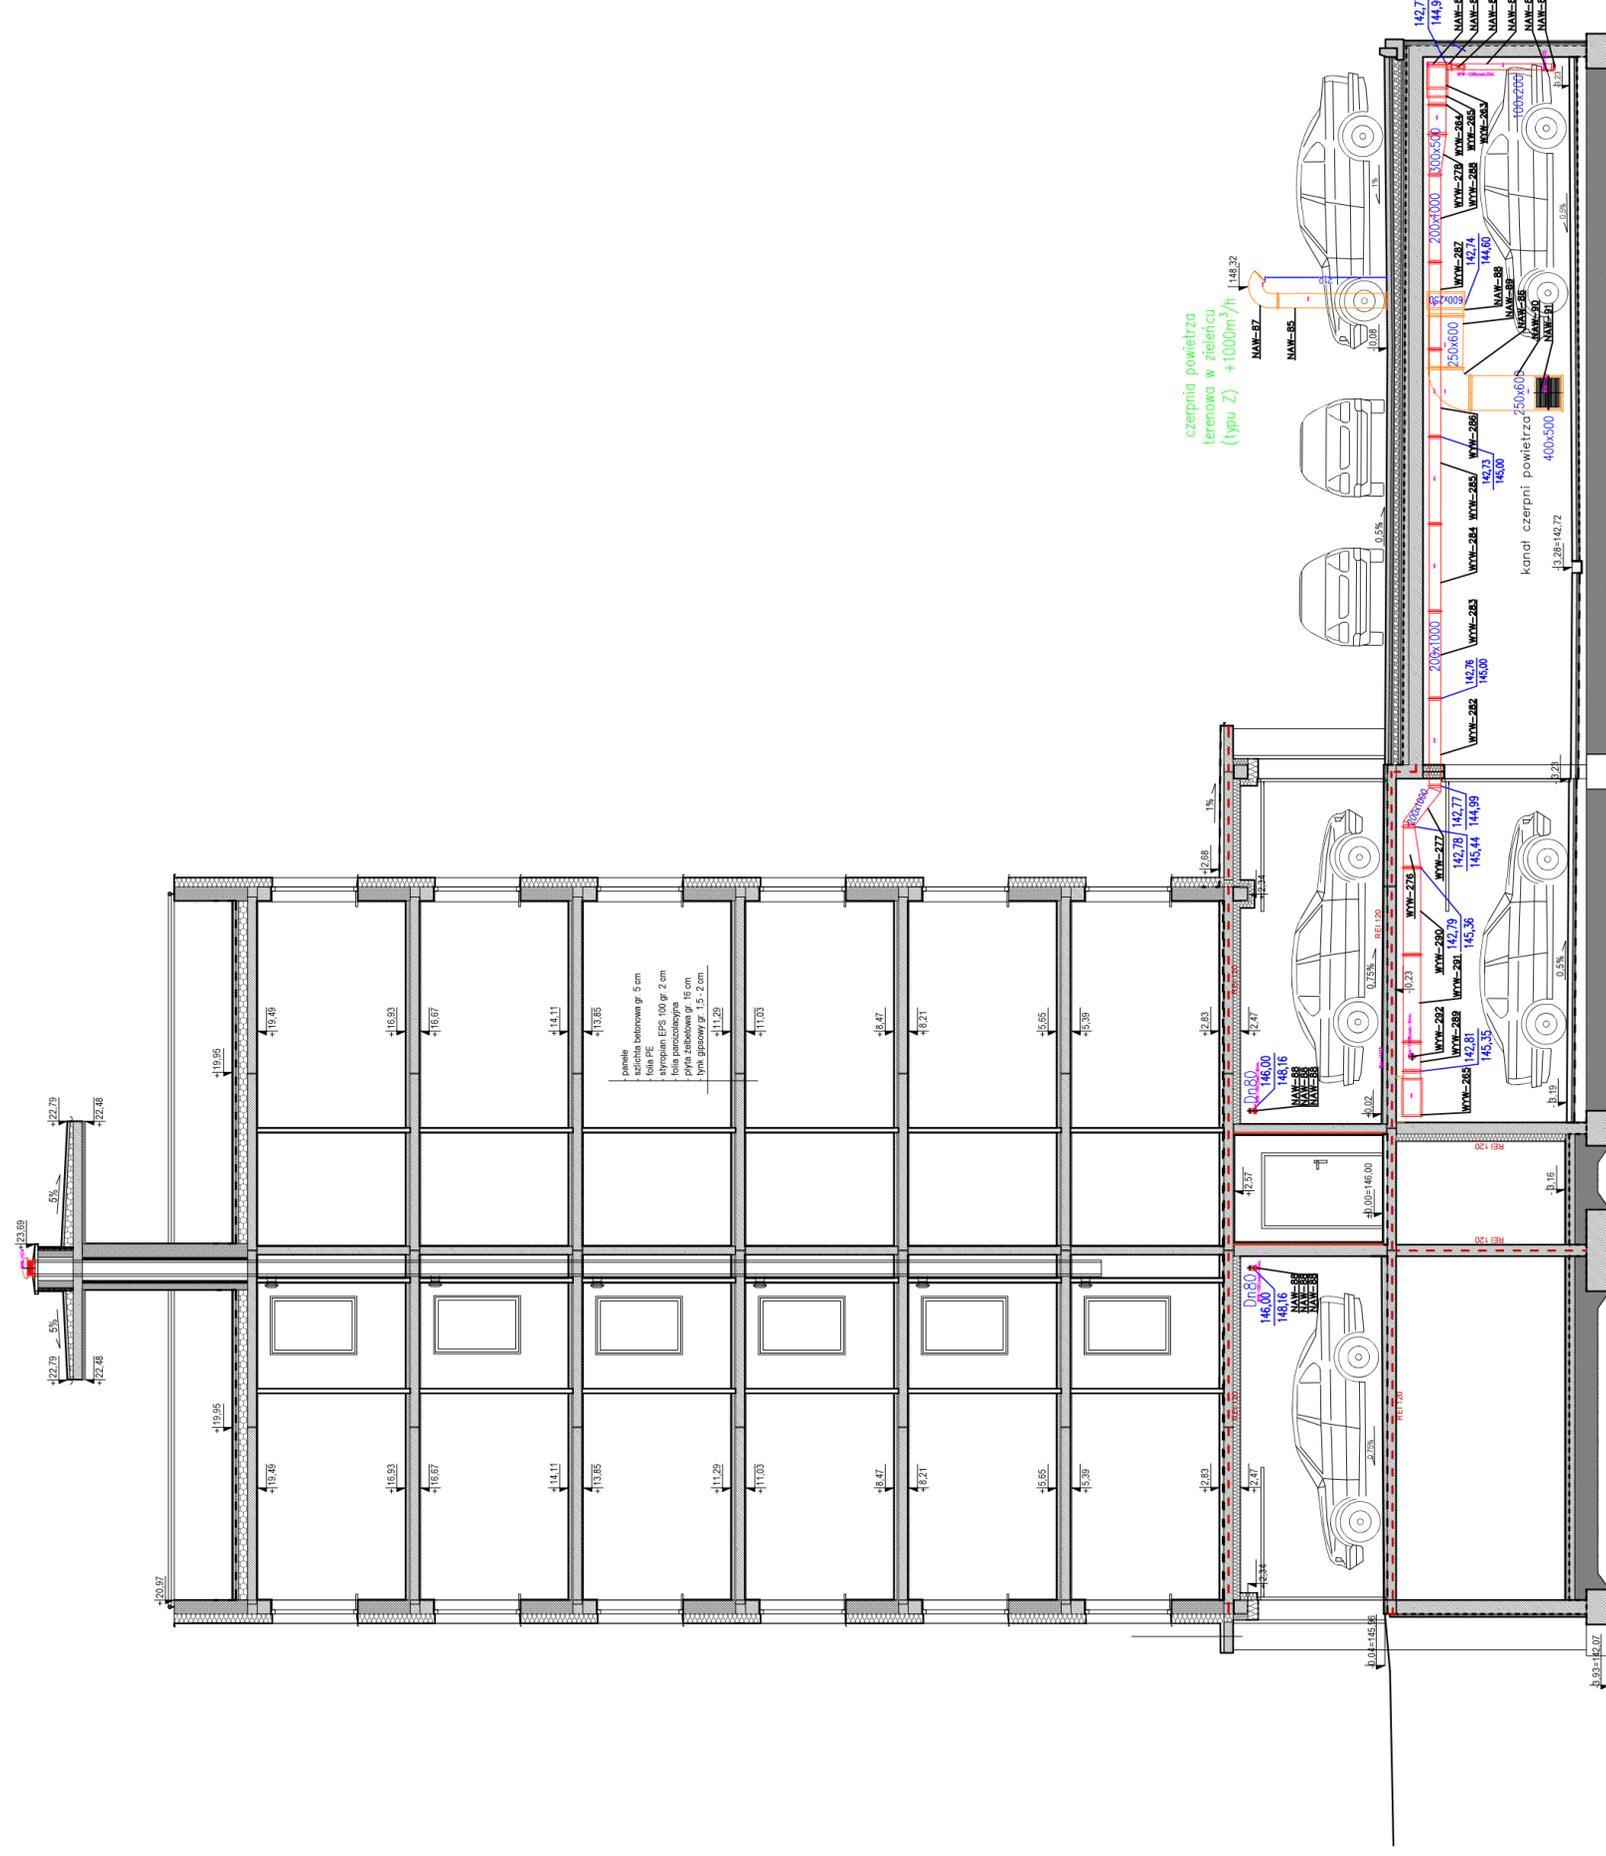

Uwaga:

- Do sterowania pracą wentylatorów dachowych RF/EC-125/H zastosowano regulator CPR-EC, który płynnie steruje predkością obrotową wentylatora, w celu zapewnienia wymaganego strumienia powietrza wentylacyjnego lub określonej wartości podciśnienia panującego w kanale wentylacyjnym. Układ elektryczny utrzymuje podciśnienie w kanale wentylacyjnym mieszkań w zakresie 80–120Pa niezależnie od stopnia otwarcia kratki wentylacyjnych. Moduł należy montować w pobliżu wentylatora, na kominie wentylacyjnym. Regulator powinien być zabezpieczony przed wpływem czynników atmosferycznych (deszcz, słońce, temperatura). Sposób podłączenia pokazany w części elektrycznej PW.
- Do regulacji wentylatora dachowego DAs-400 MX wentylacji wywiewnej garaży zaprojektowano przewidziano układ zasilająco-sterujący typ Faust G. Przy wentylatorze należy zainstalować wyłącznik serwisowy typ WIS. Układ zasilająco – sterujący zamontować na dachu przy wentylatorze.
- Kanady pionowe wentylacyjnych przebiegających w piwnicy na dach należy zaizolować termicznie i przeciw kondensacyjnie wełną mineralną o gr.50mm laminowana folią aluminiową. Przewody nawiewne od nagrzewnic do zaworów nawiewnych należy zaizolować wełną mineralną o gr. 50mm laminowaną folią aluminiową. Przewody przechodzące przez odrębną strefę p.poż. nie obsługujące jej należy zaizolować p.poż. w klasie EI120 otulina z wełny mineralnej gr. 60mm w płaszczu z folii aluminiowej np. otulina Conilit Plus EI120 Alu. Wewnątrz budynku przewody zaizolować 25mm wełną Lamella Mat w folii. Izolacje cieplne przewodów powinny mieć szczelne połączenia wzdlużne i poprzeczne. Dopuszczalny rozstaw podwieszonych kanałów wentylacyjnych:
– dla kanałów okrągłych o średnicy do D=500 odległości pomiędzy podwieszeniami nie mogą przekroczyć 3m.
– dla kanałów prostokątnych odległości pomiędzy podwieszeniami nie mogą przekroczyć 2,4m.

ZESPÓŁ USŁUG PROJEKTOWO – INWESTYCYJNYCH "NOWY PROJEKT" S.C. Adamszewicz Adam, Florczyk Adam ul. Ryceńska 20/7 18–400 Łomża			
NR DT 04/2021	BRANŻA sanitarna	STADIUM P.B.	SKALA 1:100
NAZWA INWESTYCJI: Budowa budynku mieszkalnego wielorodzinnego S1 z garażem podziemnym i indywidualnymi boksami garażowymi w części nadziemnej wraz z niezbędną infrastrukturą techniczną.			ARK. NR 11
ADRES INWESTYCJI: Jednostka ewidencyjna, m. Wysockie Mazowieckie 201301-1, obrab. ewidencyjny 0001; działka nr 2431			
Tytuł rysunku: Przekrój B-B – instalacja wentylacyjna garaży			
OPRACOWAŁ	IME I NAZWISKO mgr inż. Wojciech Ławski	DATA	PODPIS
PROJEKTOWAŁ	mgr inż. Adam Adamszewicz	10.09.2021	ŁK
SPRAWDZIŁ	mgr inż. Adam Florczyk	10.09.2021	AF